

「聖フランチェスコ教会」内陣 洗礼盤、家具、照明器具などもジオ・ポンティのデザインst

# イタリア建築界の巨匠、ジオ・ポンティ設計「聖フランチェスコ教会」 外装タイルをINAXが復元

## 近代教会建築の秀作 「聖フランチェスコ教会」

ミラノ市の南西に位置する「聖フラン チェスコ教会」。イタリア建築界の父と 呼ばれるジオ・ポンティが設計したカト リック教会で、1963年の完成以来、地 域の人々の教区教会として親しまれてい

この建築は、中央の礼拝堂と左右の附 属施設の3棟から構成されていて、さま ざまな見どころがある。まず、最も特徴 的といえるのがファサードである。通常、 建築のファサードは建物自身で完結して いるのだが、ここでは3棟のファサード がつながっているのである。しかも、そ れぞれをつないでいる部分には六角形の 穴がうがたれていて、空が見え、風が吹 き抜ける仕掛けがつくられている。

この六角形の幾何学模様と穴がうがた れているファサード構成はジオ・ポンテ ィが好んだもので、晩年の傑作である 「ターラント聖学」(1970) でも用いら れている。

イタリア南部の都市・ターラントの新 市街に建つ聖堂もファサードに特徴があ

り、特に40mもある高層棟の壁面は、全 面的に六角形と四角形の幾何学模様に穴 がうがたれている。初めて聖堂を訪れた 者は、大きな壁面を前にして、色違いの 模様が描かれているのか、それともガラ スが張られているのかと思案しつつ、雲 の動きを見て、穴がうがたれているのに 気付く。それほど衝撃的なファサードの 構成なのだが、この聖堂のイメージ、す なわち、実のファサードと虚のファサー ドの組み合わせが、すでに「聖フランチ ェスコ教会 | で表現されていることは興 味深い。

ファサードにおけるもう一つの特徴が タイルである。このタイルもジオ・ポン ティ自身のデザインによるもので、四角 錘の形状をしている。グレーの色彩を帯 びたタイルであるが、立体的になってい るため、太陽の動きに合わせて表情を変 える。見る角度によって明るさや色彩の 違いを感じることのできる、きめ細やか な工夫が施されているのである。

教会内部もジオ・ポンティらしい空間 に仕上げられている。軽くリズミカルに 並んでいる柱梁と、妻側に設けられた六

### ジオ・ポンティに ついて



1891年、ミラノ生まれ。1921年にミラノ工科大学建 築学科を卒業したが、建築の仕事ではなく、製陶会社 のリチャード・ジノリに入社し、陶磁器のデザインを 手がけたのが、彼の将来にとって重要なことであった。 職人と一緒にものづくりを経験する一方、"デザイン" と"製造"を厳密に分けて、デザインの重要性を説き、 デザインの発展のために力を注いだ。このことが後の 大工業化時代の製造業におけるインダストリアル・テ ザインの独立性と発展につながっていくのである。

その後も、建築を中心にインテリア、家具、自動車、 衛生陶器など広範囲にわたってデザインを展開。1951 年に発売されたイス「スーパーレジェーラ」は、弾力 性のあるトネリコを用いることで軽くスレンダーな姿 を実現させ、現在でも多くの愛用者がいる。


彼はまた『DOMUS (ドムス)』誌を立ち上げたこと でも知られている。生活のすべてにデザインが存在し ていることを意識させる活動は、「DOMUS」の編集姿 勢にも表れていて、現在まで引き継がれている。

代表的な建築としては、サンレモの「カルメロ修道 院」(1958)、「聖カルロ教会」(1966)、「ターラント聖 堂」(1970) などが挙げられるが、その中でもミラノの 超高層ビルである「ピレリ・ビル」(1960) は特に有名 だ。124mの高さを持つ、ヨーロッパにおける超高層ビ ルの先駆けで、下から上に行くに従い細くなるRC柱が 端正な造形をつくっている。


1979年、永眠。

修復後の教会全景 左翼棟の外壁にINAX提供の



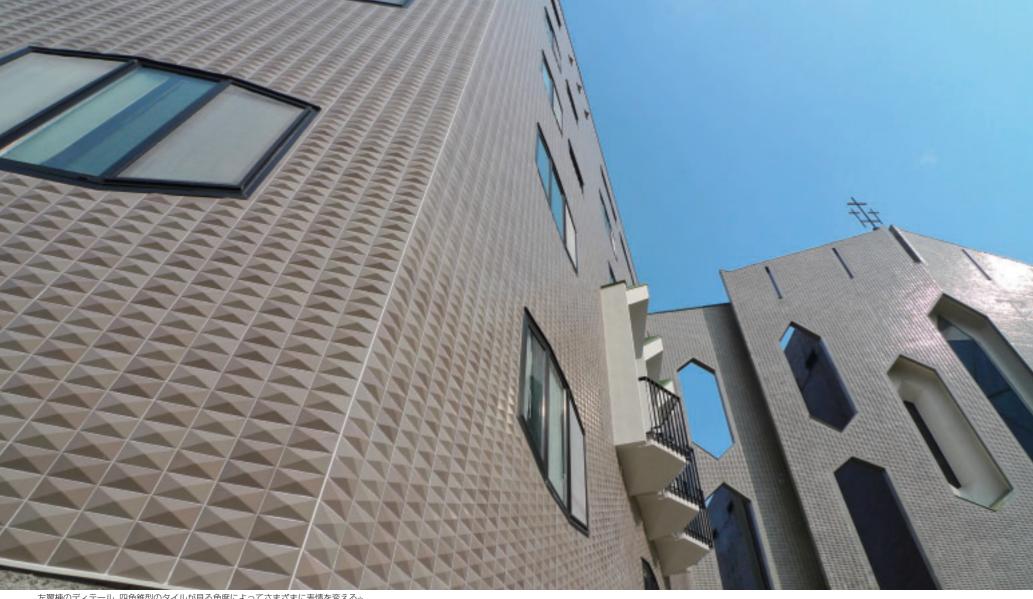

左翼棟のディテール 四角錐型のタイルが見る角度によってさまざまに表情を変える。

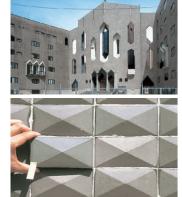

「聖フランチェスコ教会」の 外装タイル復元に あたって

装にタイルを使うことが珍しいヨーロッパにあって、『建築 を愛しなさい』[\*]の著書でも知られるジオ・ポンティは、 ミラノ中央駅前の超高層ビル「ピレリ・ビル」など、数多くの建築 こ外装タイルを用いました。そんな彼が選んだ外装タイルを復 元することは、タイル建材に携わる技術屋として興味の尽きな

幸いにもジオ・ポンティ・アーカイヴが創建当時のタイルを保 管していましたので、それをお借りすることで、イタリアと日本の 距離感を感じることなく、色合いや形状の試作を繰り返すこと

まずは、借用したタイルを元に専用の金型を制作、乾式プレ くで成形することから始めました。四角錐型の立体的な形状を しているので、中央部と周辺部では厚みが違います。そこで、 ひずみを生じさせないように裏面を細工しました。また、グレー の色合いは、ジルコングレーの釉薬を用い酸化焼成で表現し 一修復前の教会 タイルの剥離や汚れが ました。特に釉薬の溶融粘性により、四角錐型の稜線がはっ 整して、当時の手づくりの柔らかさが残るように調整しました。

> 試作を繰り返す中で、「なぜ成形の難しい四角錐の形状にし たのか?」、「どちらかといえば地味なグレーの色を選んだ理由 は?」といった疑問を感じていました。しかしながら、晴れの日、 曇りの日、朝と昼とで表情を変える完成後の教会の写真を見 ていると、ジオ・ポンティがタイルに求めた役割が少しだけ分か ったような気持になりました。

(INAXライブミュージアム ものづくり工房 後藤泰男)

[\*]『建築を愛しなさい』ジオ・ポンティ著、大石敏雄訳(美術出版社 1962)

角形のステンドグラスから入る象徴的な 光。教会という荘厳な空間を近代建築の 手法でまとめていて、明るい中にも神々 しさが漂っている。洗礼盤、家具、照明 器具などもジオ・ポンティ自身がデザイ ンしたことも、空間の完成度を高くして いるといえよう。

#### 約1年間の試作期間をかけて復元

しかしながら、時の経過による老朽化 はどの建築も同様で、「聖フランチェス コ教会」も例外ではなかった。完成後す でに45年以上たっているこの建築でも外 装タイルの傷みは激しく、長年、修復の 必要性が訴えられていた。教会正面と右 翼棟はすでに修復が終わっていたが、ミ ラノ・カトリック大学で学ぶ女子学生約 100人の寮である左翼棟は修復のめどが 立たずに、タイルの剥離や汚れがそのま まになっていた。

そんな折、3年ほど前からジオ・ポン ティ設計の南イタリア、ソレントのホテ ル「パルコ・デイ・プリンチピ」(1961)

のブルーのタイルの復元研究を手がけて いたINAXに相談が持ち掛けられ、「INAX ライブミュージアム・ものづくり工房」 が窓口となり、タイル復元の計画がスタ ートした。約1年間の試作期間をかけて、 オリジナルデザインを忠実に再現した約 9万ピースのタイルが常滑のINAXで生産 され、2008年6月に名古屋港を出港。7 ~8月に工事が行われ、1,000m2の外壁 がきれいに修復され、9月に竣工を迎え た。

#### INAXという会社のDNA

INAXは1924年に伊奈製陶株式会社と して創業したが、そのきっかけはフラン ク・ロイド・ライトが設計した「帝国ホ テル旧本館」(1923) にある。

当時ライトは、帝国ホテルの内外壁に 使用する黄色の煉瓦を求めて愛知県知多 半島南部の採土場を訪れ、常滑の地に帝 国ホテル直営の煉瓦製作所を設けた。製 作所はスクラッチタイルなど数百万個を 生産してその役割を終えたが、この工場


の技術顧問をし ていた伊奈初之 烝・長三郎親子 が、全従業員を 雇用して新しく 創業したのが INAXの始まりで ある。

ライトから教 えられた建築家 とともに研究開 発して丹精込め た製品をつくる というDNAは、 84年後の「聖フ

ランチェスコ教会」の修復でも引き継が れている。

デザインと技術が表裏一体とならなけ れば、素晴らしい建築は生まれない。今 回の修復作業は、建築家の思いをくみ取 りながら忠実に復元した技術力のたまも のといえるだろう。\*



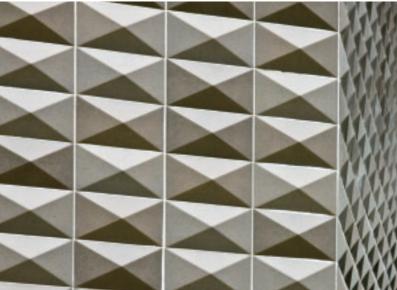


左翼棟のディテール※

※: 梶原敏英(初出:『CONFORT』2009.2) ☆:佐藤タダシ (STYLEBOOK)

ジオ・ポンティ ポートレート: Gio Ponti Archives

## モード学園コクーンタワー


設計: 丹下都市建築設計

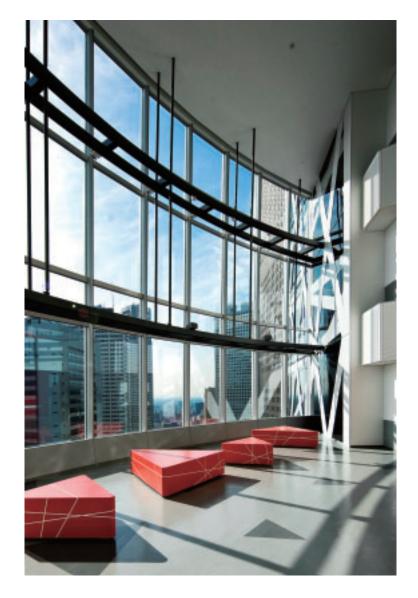





左――学生サロン 南、北西、北東に位置する3層吹抜け空間(27階南側) 上――モード学園コクーンホール Aホール(448人収容) 下――一般教室 照明も構造のダイアゴナルフレームに合わせて設計

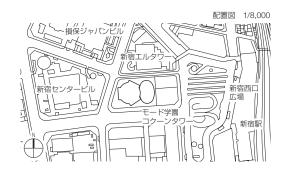

Best Equipment

#### モード学園コクーンタワー

高橋良典

YOSHINORI TAKAHASHI

2004年、学校法人モード学園主催により東京校新校舎のデザインコンペが行われ、国内外50社、約150案の応募作品の中から「コクーンタワー」が選ばれた。敷地は新宿駅西口地域と新宿新都心地域

に挟まれ、将来に対し高いポテンシャルを持った地域に位置している。計画にあたり、この地域のシンボル的なものを考え、業務系にありがちな箱状のものでなく、"柔らかな"フォルムをイメージした。また、敷地は都市再生特別地区に指定されており、都市再生特別措置法に基づく都市計画提案を行い、容積の370%割り増しを受け、1,370%としている。

203m、50階の高層部は「若者の夢と 創造の空間」をつくり上げたいという施 主の要望に応え、"繭=COCOON"のフ ォルムと表層を持ち、創造する若者を包 み込み、触発させるインキュベーター空間となっている。ファション系、IT・デジタルコンテンツ系、医療・福祉系の3分野の専門学校、学生約1万人が入る超高層学校建築における試みとして、情報交換や休息のためのスペースを3階ごとに配している。この3層吹抜けを持つ開放的なスペースは学生サロンと呼ばれ、途絶えがちな上下階のコミュニケーションや視覚的なつながりを活性化させる役割を持たせている。

特徴的な外装は、ファッションの素材 であるシルクをつくり出す繭をイメージ



南面全景 最高高さは203.65m。特徴的な繭模様は、ダイアゴナルフレームの斜め格子柱に合わせたアルミ押出パネルと、三角形のガラス面に貼られた特殊フィルムによって構成されている。右側の卵型の低層部には、一般にも開放している2つのホールが入る


## 教室階トイレ



27階男子トイレ ●INAX使用商品●小便器:U-406RCD、赤外線センサー:A-3673、 手すり:KF-701S



27階女子トイレ ●INAX使用商品●洗面器:GL-543、水栓金具:AM-91(100V)、電気温水器:EHPN-CA4S1、ハンドドライヤー:KS-520

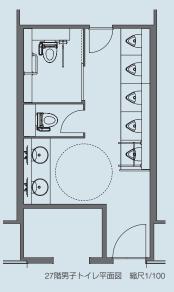




27階多目的トイレ ●INAX使用商品 ●洋風便器:C-24PRCN、タッチスイッチ:OKC-2B-TU2、シャワートイレ:CW-P22F-TUC、紙巻器:CF-62HS、手 すり:KF-920SR50,KF-480SH70



27階女子トイレ ●INAX使用商品●洋風便器:C-24PRCN、シャワートイレ:CW-P22F-TUC、紙巻器:CF-60HS

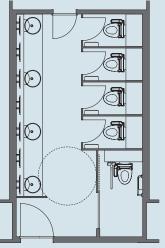

27階女子トイレ平面図 縮尺1/100




28階多目的トイレ平面図 縮尺1/100

28階多目的トイレ ●INAX使用商品●洋風便器: C-24PRCN、タッチスイッチ: OKC-2B-TU2、シャワート イレ: CW-P22F-TUC、紙巻器: CF-62HS、手すり: KF-920SR50,KF-480SH70、手洗器: L-275FCR、水栓 金具: AM-51U(100V)

1階平面図 縮尺1/1,200

している。教室部の繭模様は外壁側本体構造であるダイアゴナルフレームを表したジオメトリックなアルミパネルと、ガラス面にランダムに配されたドットパターンフィルムで表現し、ユニット寸法W=6,000mm、H=3,700mmを基本としたアルミカーテンウォールで構成されている。また、教室間に挟まれた学生サロンは、ノックダウンアルミカーテンウォール+Low-Eペアガラスを用いて透明感を持たせ、繭模様との対比を図っている。


高層部の階高は3,700mmを基準に、 各階微妙に変化させている。これは建物 断面が楕円形状をしており、外装材の製

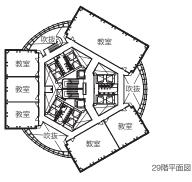



教室

教室

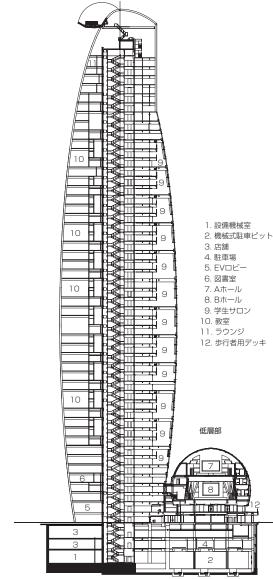

高層部

東西断面図 縮尺1/1,500



南面外観見上げ ダイアゴナルフレーム に挟まれた学生サロン部はLow-Eガラス を採用

作精度や取付工程を考慮 し、部材寸法を同一にした ことによる。

高層部トイレは各階学生 サロンに隣接して男女1ヵ 所ずつ設けており、どちら も車いす利用が可能となっ ている。INAXと清水建設 の共同開発によるシステム トイレを採用した。主たる 利用者は若い学生たちであ り、堅牢で汚れの目立たな い設えとなっている。男女 ともに黒を基調としたモノ

トーンカラーを用い、円形化粧鏡や大型 姿見をアクセントにシャープなインテリ アとなっている。女子トイレは洗面スペースの間に化粧スペースを設け、利便性 を高めている。各ブース内の便器は6L節 水タイプを使用し、大、小ともに洗浄水 は中水を利用している。

卵型の低層部にはホールが2ヵ所設けられている。Aホールは最上部に位置し、授業で行われるファションショーが可能なステージを持ち、その他コンサートや映画上映などもできる設えと設備を備えている。Bホールは講義を主体とした授業のための固定机を備えている。どちらのホールも授業のない夜間や祝祭日には

一般に貸し出し可能となっており、文化交流施設として都市に貢献している。

5階平面図

縮尺1/1,200

28階平面図

27階平面図

新宿駅西口からつながる中央通り地下部に面して2層の店舗があり、半層ずつスキップして接している。この地下部には南北にサンクンガーデンが設けてあり、外部の光と風を取り込むとともにエレベータ、階段を併設し、上下動線にもなっている。また、2つのサンクンガーデンを結び南北自由通路とし開放している。この通路は隣接する「新宿エルタワー」と地下で接続し、2階歩行者デッキと併せて立体的な歩行者ネットワークを形成し、歩行環境の回遊性、および利便性の向上に寄与している。\*

たかはし、よしのり――丹下都市建築設計 執行役員副社長/ 1952年、東京生まれ。1973年、丹下健三・都市・建築設計研究所入所。2003年より現職。

主な作品:赤坂プリンスホテル新館(1982)、愛媛県民文化会館(1986)、東京都新都庁舎(1991)、新宿パークタワー(1994)、東京ドームホテル(2000)、ザ・ブリンスパークタワー東京(2005)など。

#### ■建築概要

名称:モード学園コクーンタワー 所在地:東京都新宿区西新宿1-7-3 設計:丹下都市建築設計

施工:清水建設 敷地面積:5,172.27㎡ 建築面積:3,541.56㎡ 延床面積:80,865.42㎡

規模:地下4階、地上50階、塔屋2階

構造: S造、一部SRC造 工期: 2006.5~2008.10